

### Demande d'examen au cas par cas préalable à la réalisation éventuelle d'une évaluation environnementale

*cerfa* 

Article R. 122-3 du code de l'environnement

Ministère chargé de l'environnement

Ce formulaire sera publié sur le site internet de l'autorité environnementale Avant de remplir cette demande, lire attentivement la notice explicative

Cadre réservé à l'autorité environnementale							
Date de réception :	Dossier complet le :	N° d'enregistrement :					
24/01/2022	24/01/2022	2022-0004					
	1. Intitulé du projet						
	entre en en production						
2. Identification du	(ou des) maître(s) d'ouvrage ou du (ou de	s) pétitionnaire(s)					
2.1 Personne physique							
Nom	Prénom						
2.2 Personne morale							
Dénomination ou raison sociale							
Nom, prénom et qualité de la personne habilitée à représenter la personne morale							
RCS / SIRET		6					
to born	- S	0¶					
Joigne	z à votre demande l'annexe obligatoii	re n°i					
3. Catégorie(s) applicable(s) du tablea	u des seuils et critères annexé à l'article R.	122-2 du code de l'environnement et					
C	limensionnement correspondant du projet						
N° de catégorie et sous-catégorie	Caractéristiques du projet au regard c (Préciser les éventuelles rubriques issues d						
	,	(					
	1 Caractáristiques gápárales du projet						
	4. Caractéristiques générales du projet						
	aire les pièces énoncées à la rubrique 8.1	du formulaire					
4.1 Nature du projet, y compris les évent	uels travaux de démolition						

La loi n° 78-17 du 6 janvier 1978 relative à l'informatique, aux fichiers et aux libertés s'applique aux données nominatives portées dans ce formulaire. Elle garantit un droit d'accès et de rectification pour ces données auprès du service destinataire.

4.2 Objectifs du projet
4.3 Décrivez sommairement le projet
4.3 Décrivez sommairement le projet 4.3.1 dans sa phase travaux
4.3.2 dans sa phase d'exploitation

	strative(s) d'autorisation le projet a-t-il été ou sera- nentale devra être jointe au(x) dossier(s) d'autorisc	
4.5. Dimonsions et correctéristiques du	projet et cuperficie glabale de <b>l'anération</b> préciser le	o unités do macuro utilicáes
	projet et superficie globale de <b>l'opération</b> - préciser le deurs caractéristiques	Valeur(s)
4.6 Localisation du projet Adresse et commune(s)		
d'implantation		_'"_ Lat°'"_
	Pour les catégories 5° a), 6° a), b) et c), 7°a), b) 9°a),b),c),d), 10°,11°a) b),12°,13°, 22°, 32°, 34°, 38°; 43° a), b) de l'annexe à l'article R. 122-2 du code de l'environnement:  Point de départ: Point d'arrivée: Communes traversées:	_'"_ Lat°'_"_ _'"_ Lat°'_"_
	loignez à votre demande les annexes n° 2 à 0	6
4.7 S'agit-il d'une modification/exten	sion d'une installation ou d'un ouvrage existant? ou cet ouvrage a-t-il fait l'objet d'une évaluat ent les	Oui Non

Pour l'outre-mer, voir notice explicative

### 5. Sensibilité environnementale de la zone d'implantation envisagée

Afin de réunir les informations nécessaires pour remplir le tableau ci-dessous, vous pouvez vous rapprocher des services instructeurs, et vous référer notamment à l'outil de cartographie interactive CARMEN, disponible sur le site de chaque direction régionale.

Le site Internet du ministère en charge de l'environnement vous propose, dans la rubrique concernant la demande de cas par cas, la liste des sites internet où trouver les données environnementales par région utiles pour remplir le formulaire.

Le projet se situe-t-il :	Oui	Non	Lequel/Laquelle?
Dans une zone naturelle d'intérêt écologique, faunistique et floristique de type I ou II (ZNIEFF) ?			
En zone de montagne ?			
Dans une zone couverte par un arrêté de protection de biotope ?			
Sur le territoire d'une commune littorale ?			
Dans un parc national, un parc naturel marin, une réserve naturelle (nationale ou régionale), une zone de conservation halieutique ou un parc naturel régional?			
Sur un territoire couvert par un plan de prévention du bruit, arrêté ou le cas échéant, en cours d'élaboration?			
Dans un bien inscrit au patrimoine mondial ou sa zone tampon, un monument historique ou ses abords ou un site patrimonial remarquable?			
Dans une zone humide ayant fait l'objet d'une délimitation ?			

Dans une commune couverte par un plan de prévention des risques naturels prévisibles (PPRN) ou par un plan de prévention des risques technologiques (PPRT) ?  Si oui, est-il prescrit ou approuvé ?			
Dans un site ou sur des sols pollués ?			
Dans une zone de répartition des eaux ?			
Dans un périmètre de protection rapprochée d'un captage d'eau destiné à la consommation humaine ou d'eau minérale naturelle ?			
Dans un site inscrit ?			
Le projet se situe-t-il, dans ou à proximité :	Oui	Non	Lequel et à quelle distance ?
D'un site Natura 2000 ?			
D'un site classé ?			

### 6. Caractéristiques de l'impact potentiel du projet sur l'environnement et la santé humaine au vu des informations disponibles

6.1 Le projet envisagé est-il <u>susceptible</u> d'avoir les incidences notables suivantes ? Veuillez compléter le tableau suivant :

Inciden	Incidences potentielles		Non	De quelle nature ? De quelle importance ? Appréciez sommairement l'impact potentiel
Ressources	Engendre-t-il des prélèvements d'eau ? Si oui, dans quel milieu ?			
	Impliquera-t-il des drainages / ou des modifications prévisibles des masses d'eau souterraines ?			
	Est-il excédentaire en matériaux <b>?</b>			
	Est-il déficitaire en matériaux ? Si oui, utilise-t-il les ressources naturelles du sol ou du sous- sol ?			
Milieu naturel	Est-il susceptible d'entraîner des perturbations, des dégradations, des destructions de la biodiversité existante : faune, flore, habitats, continuités écologiques ?			

	Est-il susceptible d'avoir des incidences sur les autres zones à sensibilité particulière énumérées au 5.2 du présent formulaire ?		
	Engendre-t-il la consommation d'espaces naturels, agricoles, forestiers, maritimes ?		
Risques	Est-il concerné par des risques technologiques ?		
	Est-il concerné par des risques naturels ?		
	Engendre-t-il des risques sanitaires ? Est-il concerné par des risques sanitaires ?		
	Engendre-t-il des déplacements/des trafics		
Nuisances	Est-il source de bruit ? Est-il concerné par des nuisances sonores ?		

	Engendre-t-il des odeurs ? Est-il concerné par des nuisances olfactives ?		
	Engendre-t-il des vibrations ? Est-il concerné par des vibrations ?		
	Engendre-t-il des émissions lumineuses ? Est-il concerné par des émissions lumineuses ?		
Emissions	Engendre-t-il des rejets dans l'air ?		
	Engendre-t-il des rejets liquides ? Si oui, dans quel milieu ?		
	Engendre-t-il des effluents ?		
	Engendre-t-il la production de déchets non dangereux, inertes, dangereux ?		

Patrimoine /	Est-il susceptible de porter atteinte au patrimoine architectural, culturel, archéologique et paysager ?								
Cadre de vie / Population	Engendre-t-il des modifications sur les activités humaines (agriculture, sylviculture, urbanisme, aménagements), notamment l'usage du sol ?								
6.2 Les incide approuvés Oui				sont-elles susceptibles d'être cumulées avec d'autres projets existants ou :					
6.3 Les incide	ences du projet identifi Non Si oui, décr			nt-elles susceptibles d'avoir des effets de nature transfrontière ?					

né	4 Description, le cas échéant, des mesures et des caractéristiques du projet destinées à éviter ou réduire les effets égatifs notables du projet sur l'environnement ou la santé humaine (pour plus de précision, il vous est possible de joindre le annexe traitant de ces éléments):
	7. Auto-évaluation (facultatif)  I regard du formulaire rempli, estimez-vous qu'il est nécessaire que votre projet fasse l'objet d'une évaluation divironnementale ou qu'il devrait en être dispensé ? Expliquez pourquoi.
	8. Annexes
8.	1 Annexes obligatoires
	Objet
1	Document CERFA n°14734 intitulé « informations nominatives relatives au maître d'ouvrage ou pétitionnaire » - non publié ;
2	Un plan de situation au 1/25 000 ou, à défaut, à une échelle comprise entre 1/16 000 et 1/64 000 (Il peut s'agir d'extraits cartographiques du document d'urbanisme s'il existe) ;
3	Au minimum, 2 photographies datées de la zone d'implantation, avec une localisation cartographique des prises de vue, l'une devant permettre de situer le projet dans l'environnement proche et l'autre de le situer dans le paysage lointain ;
4	Un plan du projet <u>ou</u> , pour les travaux, ouvrages ou aménagements visés aux catégories 5° a), 6°a), b) et c), 7°a), b), 9°a), b), c), d),10°,11°a), b), 12°, 13°, 22°, 32, 38°; 43° a) et b) de l'annexe à l'article R. 122-2 du code de l'environnement un projet de tracé ou une enveloppe de tracé;
5	Sauf pour les travaux, ouvrages ou aménagements visés aux 5° a), 6°a), b) et c), 7° a), b), 9°a), b), c), d), 10°,11°a), b), 12°, 13°, 22°, 32, 38°; 43° a) et b) de l'annexe à l'article R. 122-2 du code de l'environnement : plan des abords du projet (100 mètres au minimum) pouvant prendre la forme de photos aériennes datées et complétées si nécessaire selon les évolutions récentes, à une échelle comprise entre 1/2 000 et 1/5 000. Ce plan devra préciser l'affectation des constructions et terrains avoisinants ainsi que les canaux, plans d'eau et cours d'eau;
6	Si le projet est situé dans un site Natura 2000, un plan de situation détaillé du projet par rapport à ce site. Dans les autres cas, une carte permettant de localiser le projet par rapport aux sites Natura 2000 sur lesquels le projet est susceptible d'avoir des effets.

8.2 Autres ar	nexes volontairement transmises par le maître d'ouvrage ou pétitionnaire
Veuillez com parties auxq	pléter le tableau ci-joint en indiquant les annexes jointes au présent formulaire d'évaluation, ainsi que les uelles elles se rattachent
	Objet
	9. Engagement et signature
Je certifie sui	l'honneur l'exactitude des renseignements ci-dessus
Fait à	le,
Signature	

re)

### - Ville de LAMBERSART -

# CONSTRUCTION D'HABITATS ADAPTES AUX GENS DU VOYAGE (11 LOGEMENTS)

Altée des Ormes 59130 LAMBERSART

DEMANDEUR

HABITAT DU NORD

10 Rue du Vaisseau NORD

59650 VILLENEUVE D'ASCO

Tél. 03 28 822 333

Vaisseau

10 287

Habitat du Nord

PC 0 5 9 3 2 8 2 1 S 0 0 6 2

ARCHITECTE

CLAUDE DEBROCK

26bis Rue Paul Doumer
59650 VILLENEUVE D'ASCO

Tél. 03 28 822 333

PO 10 287

A D'ASCOCRETA

Habitat du Nord

PC 0 5 9 3 2 8 2 1 S 0 0 6 2

ARCHITECTE

CLAUDE DEBROCK

26bis Rue Paul Doumer
59650 VILLENEUVE D'ASCO

Tél. 03 28 822 333

## PERMIS DE CONSTRUIRE

réf. 2102

Certa Formulaire Permis de Construire PC01 PC02a Plan Masse avant fravaux PC02b Plan Masse après travaux Coupe sur terrain Notice architecturale / VRD PC05b Plan de rez-de-chaussée Façades Est PC05d Façades Ouest Façades Nord / Sud Plans des locaux techniques Perspective d'insertion dans le site (+ Annexe Axonos) Site existant : Vues proches et éloignées









HABITAT DU NORD

HABITAT DU NORD Habitat du Nord	10, rue du Vausseau	LAMBERSART - Habitats adaptés aux Gens du Voyage	06/12/2021			1
Agence Debrock 26bis Rue Paul Doumer 59650 Villeneuve d'Ascq	SSORS VILLE LEWYS D'ASCO CEDEX		Ech:	Plan de situation	PC 1	

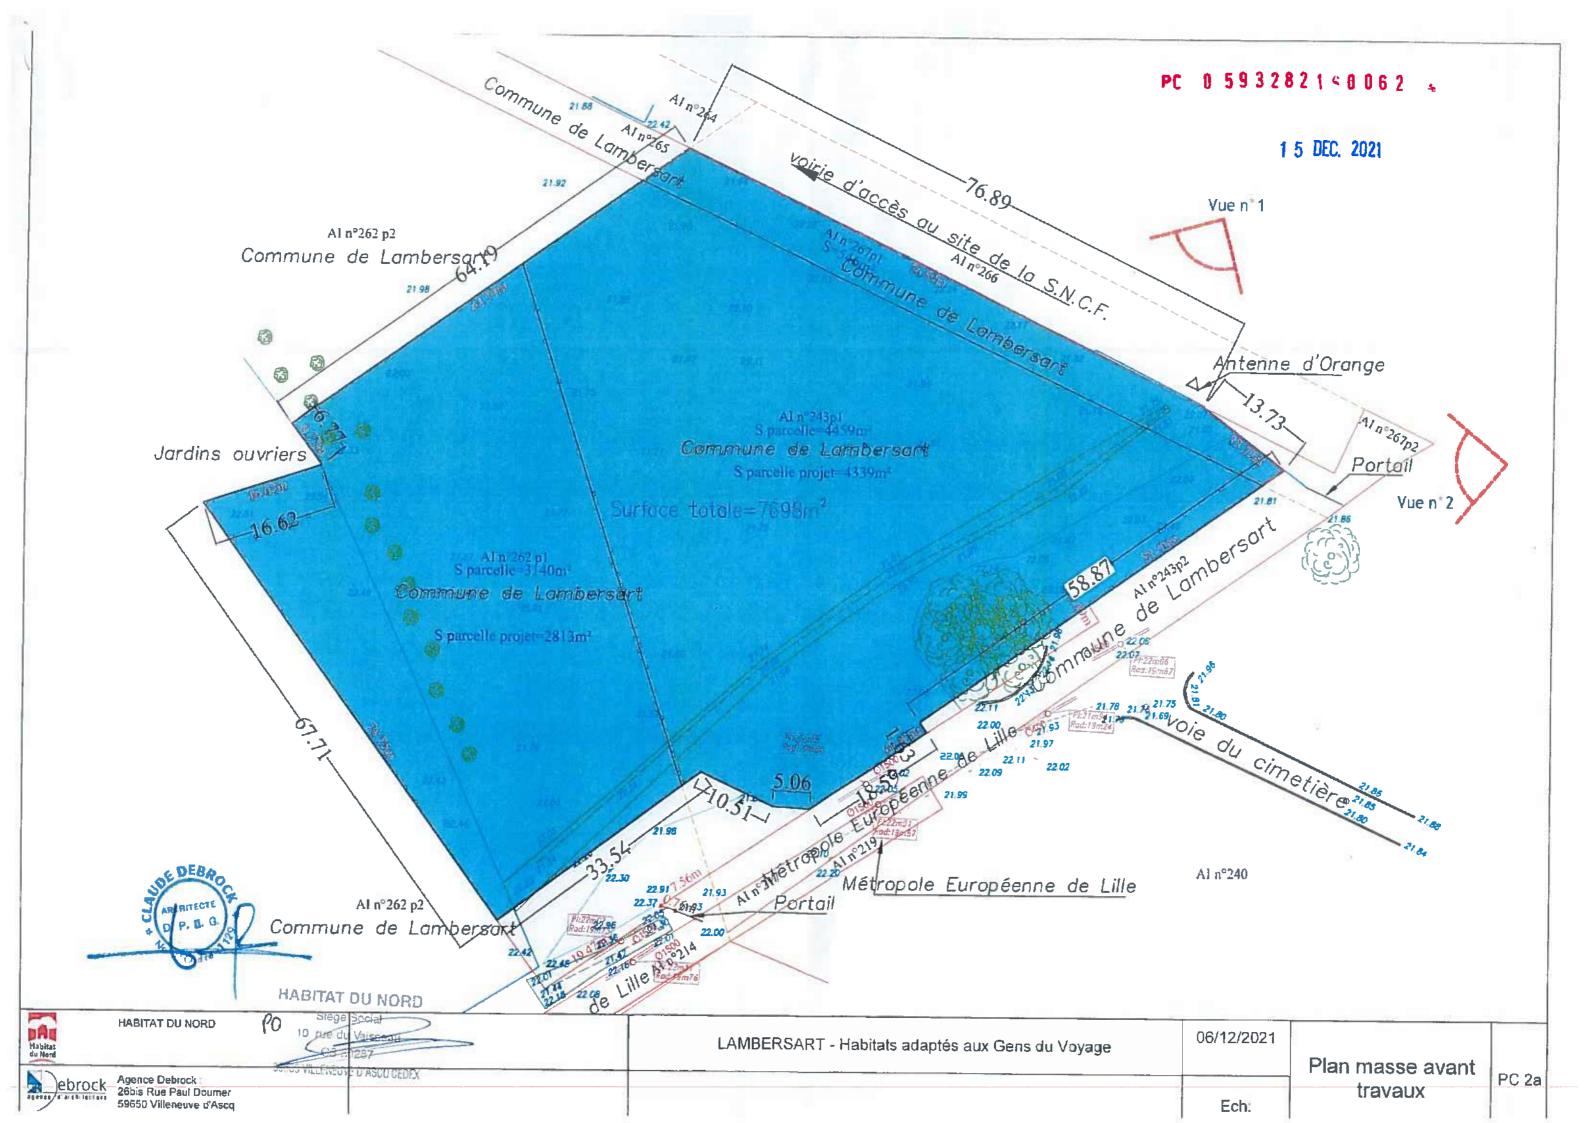

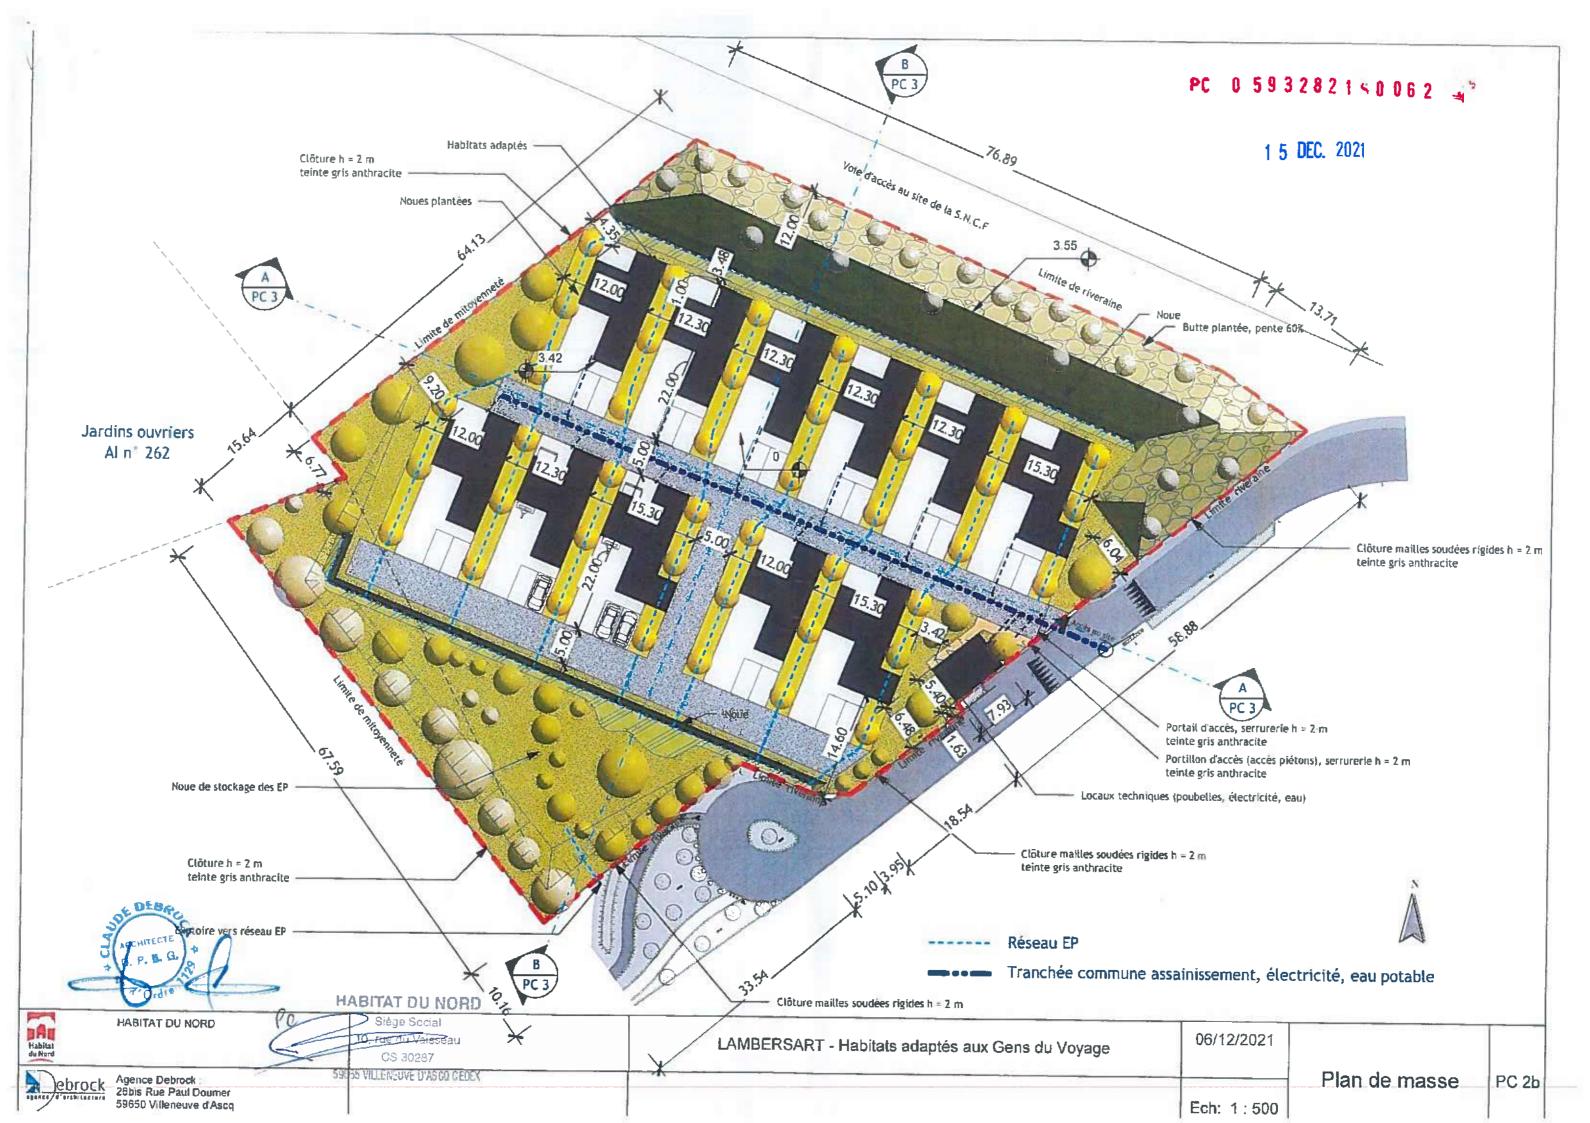

Ech: 1:350

1 5 DEC. 2021 PC 3 Limite de mitoyennetée Clôture mailles soudées rigides h = 2 m, teinte gris anthracite -Clôture h =2m, teinte gris anthracite Limite riveraine Butte plantée Habitats adaptés 3.30 3.30 3.30 3.30 Noues entre logements Coupe sur terrain A.A - échelle 1:350 Voie d'accès au site de la S.N.C.F Limite de mitoyennetée Límite de riveraine Clôture h=2m, teinte gris anthracite Butte plantée Noue Habitats adaptés 🚽 Noue Coupe sur terrain B.B - échelle 1:350 HABITAT DU NORD HABITAT DU NORD 06/12/2021 LAMBERSART - Habitats adaptés aux Gens du Voyage Coupe sur terrain SECTO VILLENEUVE ASGO CEDE( Agence Debrock: 26bis Rue Paul Doumer 59650 Villeneuve d'Ascq PC 3

Habitat de Nord

#### I / SITUATION / TERRAIN

Le terrain dédiée à l'opération est situé en zone UVC 4.1 au PLU (zone urbaine mixte à dominante résidentielle).

Celui-ci est accessible aux véhicules depuis l'allée des Ormes et la rue nouvellement créée.

La parcelle est bordée au nord par une voie d'accès à un site S.N.C.F et une voie ferrée, à l'ouest, par une voie ferrée et des jardins familiaux et au sud par le cimetière paysagé des Ormes. Elle est constitué d'une prairie bordée d'arbres de moyennes et hautes tiges.

Un accès au site, via un portail d'accès, sera créé en limite sud-est.

#### II / PROJET

Le projet consiste en la construction d'un ensemble de logements adaptés au gens du voyage. Ces logements seront constitués de deux entités :

- un bâtiment en dur (ossature bois)
- un emplacement carport attenant, pour y acceuillir une caravane.

  Les bâtiments seront de deux typologies (type 2 et type 3) et seront construits à rez-de-chaussée avec toiture terrasse. Ils seront implantés en deux rangées sur un axe est-ouest. Les logements seront mis à distance par des noues plantées qui permettront aussi d'infiltrer et tamponner les eaux pluviales à la parcelle. Cette implantation permet d'orienter les espaces de vies des logements de manière à bénéficier d'un maximum d'ensoleillement.

### Matériaux de façade :

- Bardage bois massif de teinte naturelle
- Menuiseries extérieures en PVC de teinte gris moyen
- Couvertines et appuis de fenêtre de teinte gris moyen
- Couverture par membrane d'étanchéïté type EPDM

### Annexe - Local technique

Un local technique (comprenant stockage des poubelles, compteage eau et électricité) en blocs béton de parement et bardage bois sera implanté en alignement de la limite riveraine.

#### III / ESPACES VERTS

Afin d'atténuer les nuisances sonores liées à la circulation des trains, une butte plantée sera créée en limite nord-est avec un retour en limite sud-est. Un réseau de noues plantées et pérméables permettra de mettre à distance les logements et de tamponner et acheminer les E.P vers le sud du site. A l'angle sud, un espace libre de contruction sera aménagé en espace paysagé et sera également utilisé comme une large noue peu profonde afin de tamponner les EP. La plantation d'arbres d'essences locales permettra de structurer le site afin de lui apporter des zones ombragées (confort d'été) en formant une acanopé et de conserver le caractère paysagé existant et alentours (cimetière, jardins ouvriers, jardins privés, etc.).

#### IV / STATIONNEMENT

Chaque logement disposera de deux places de stationnement pour véhicules légers et de la possibilité de stationner les caravanes.

#### V / CLOTURES

Le site sera clôturé en périmétrie par des grilles à mailles soudées rigides d'une hauteur de 2 mètres de teinte gris anthracite. Un portail métallique ainsi q'un portillon (accès piétons), tous deux de teinte gris anthracite, seront implantés en limite sud-est en retrait de la voie.

PC 0 593282150062

1 5 DEC. 2021




HABITAT DU NORD

HABITAT DU NORD

O


Agence Debrock:
26bis Rue Paul Doumer
59650 Villeneuve d'Asco

Ech:

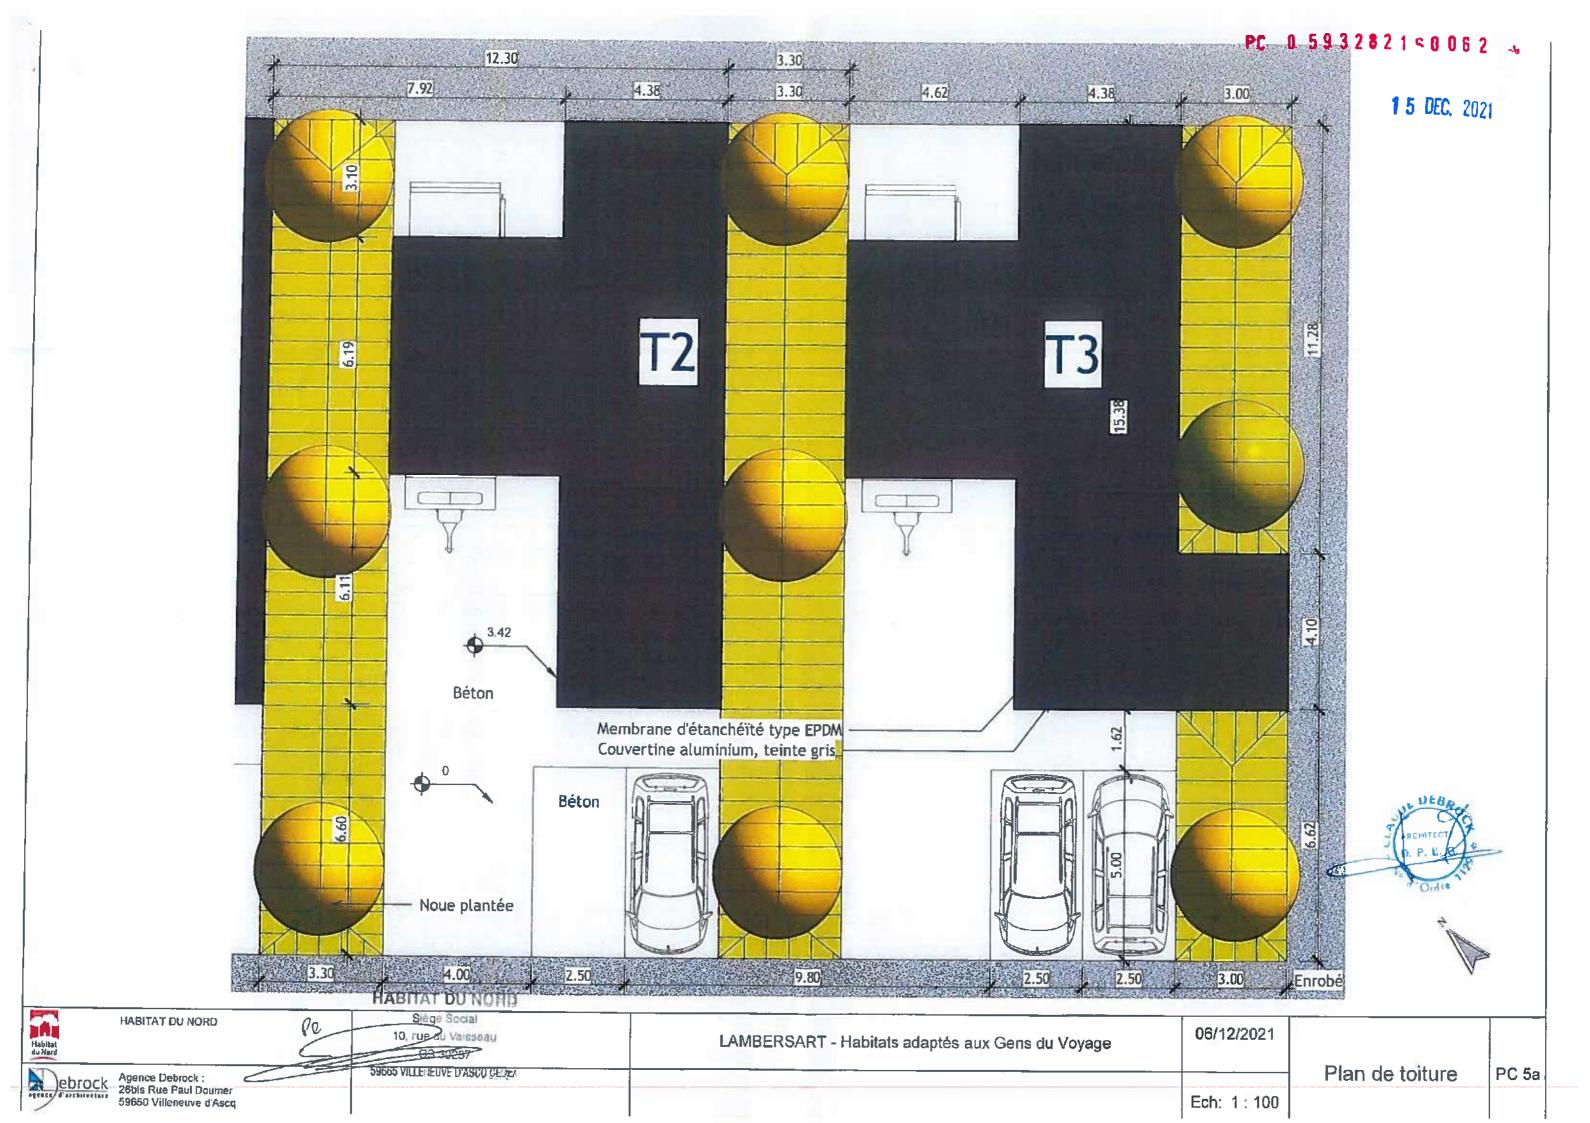


### PC 0 5932821-0062

1 5 DEC. 2021

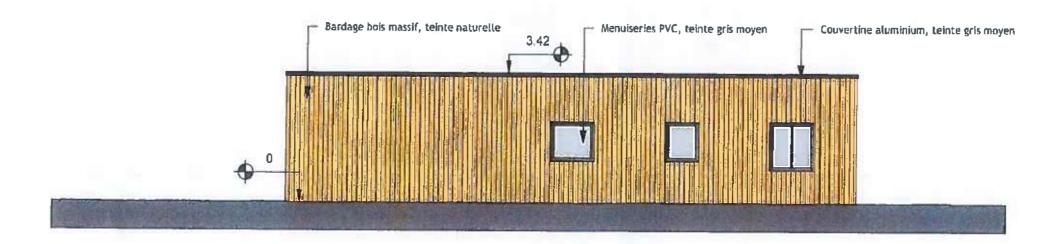

T2 - Façade Est - échelle 1:100

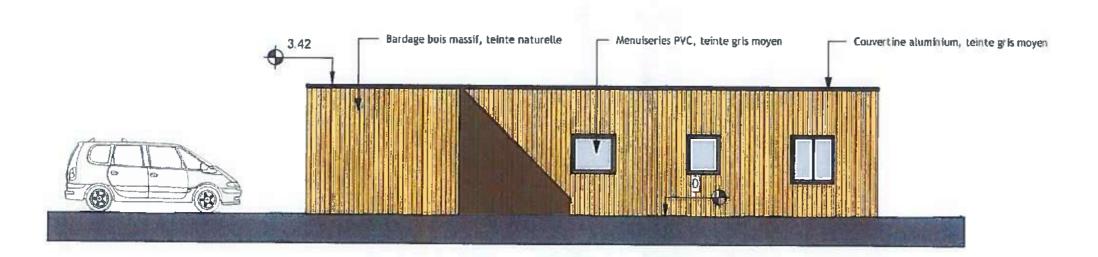


T3 - Façade Est - échelle 1:100




- 1	IA.	खा	TA	7	ΠI		Νſι	n:	DI	h
	****	٠.	177	2	L/I	•	H	U:	п	IJ

OQ SIATE SOME					
HABITAT DU NORD  10. rue du Vaisseau  Co 33267  5965 VILLETIEUVE D'ASCO GEDEX	LAMBERSART - Habitats adaptés aux Gens du Voyage	06/12/2021	_		
ebrock Agence Debrock			Façades Est	PC 5c	
ogeace d'architecture 59650 Villeneuve d'Ascq		Ech: 1: 100			

1 5 DEC. 2021

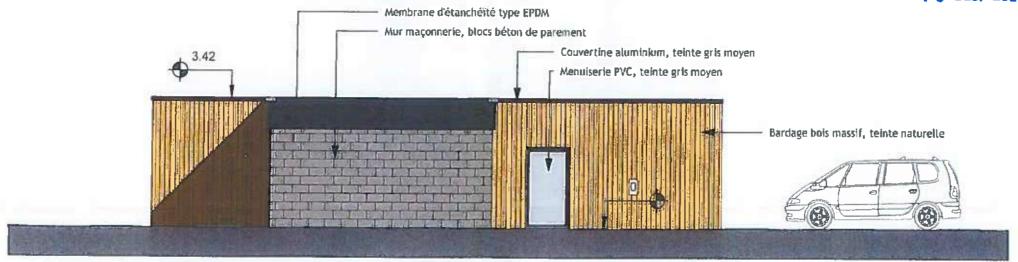

T2 et T3 - Façade Ouest - échelle 1:100

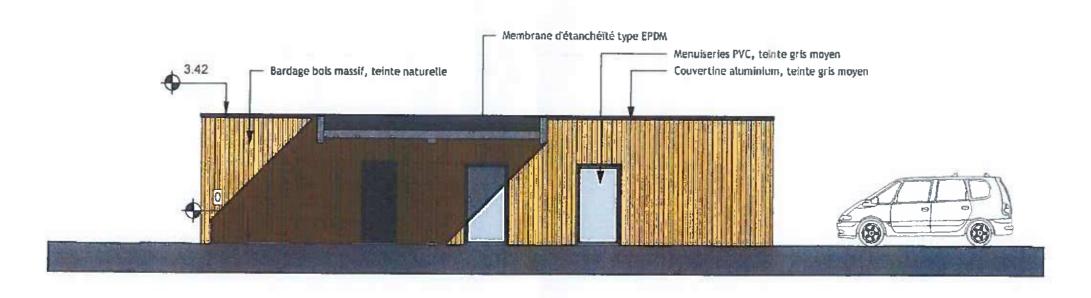


TZ et T3 - Façade Ouest sous carport - échelle 1:100


			Siègo Sodal			10. F. F. G	J.	
Habitat du Nord	HABITAT DU NORD	PC	Jo≥rue du Vnicseau GC≥0287 59535 VILLEHEUVE D'ARCO CENEZ	LAMBERSART - Habitats adaptés aux Gens du Voyage	06/12/2021	Ordia		
ebrock	Agence Debrock : 26bls Rue Paul Doumer				Eab. 1 : 100	Façades Ouest	PC 50	1
- Transaction	59650 Villeneuve d'Ascq				Ech: 1:100		1.	

### PC 0 5932821 < 0 062 🔩

1 5 DEC. 2021

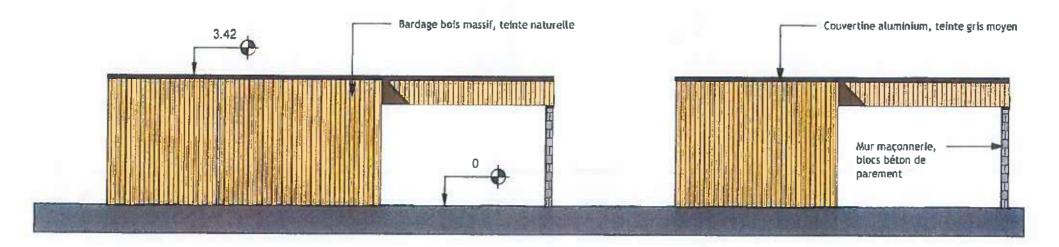


T3 et T2 - Façade Nord - échelle 1:100

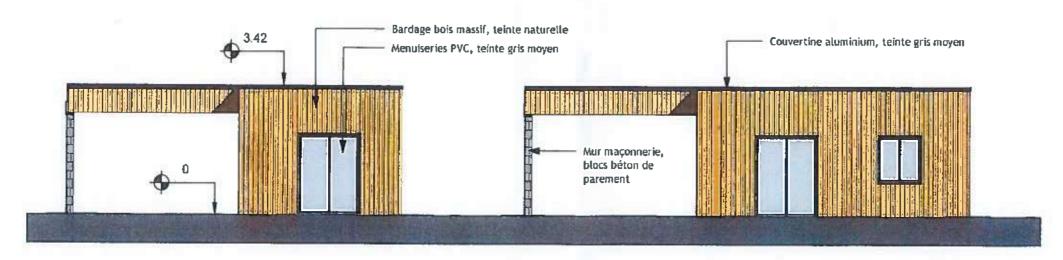


T2 et T3 - Façade Nord - échelle 1:100

HABITAT DU NORD

		Sièce Social				İ
Habitat du Nord	HABITAT DU NORD	(O 18, rue du Vaisseau LAMBERSART - Habitats adaptés aux Gens du Voyage	06/12/2021			
du Nord		SSG65 VILLEI EUVE D'ASCO CEDEX		Façades Nord et	D	
ehrock	Agence Debrock:			Sud	PC 5e	
ebrock Presidentia	26bis Rue Paul Doumer 59650 Villeneuve d'Ascq		Ech: 1:100	Ouu		

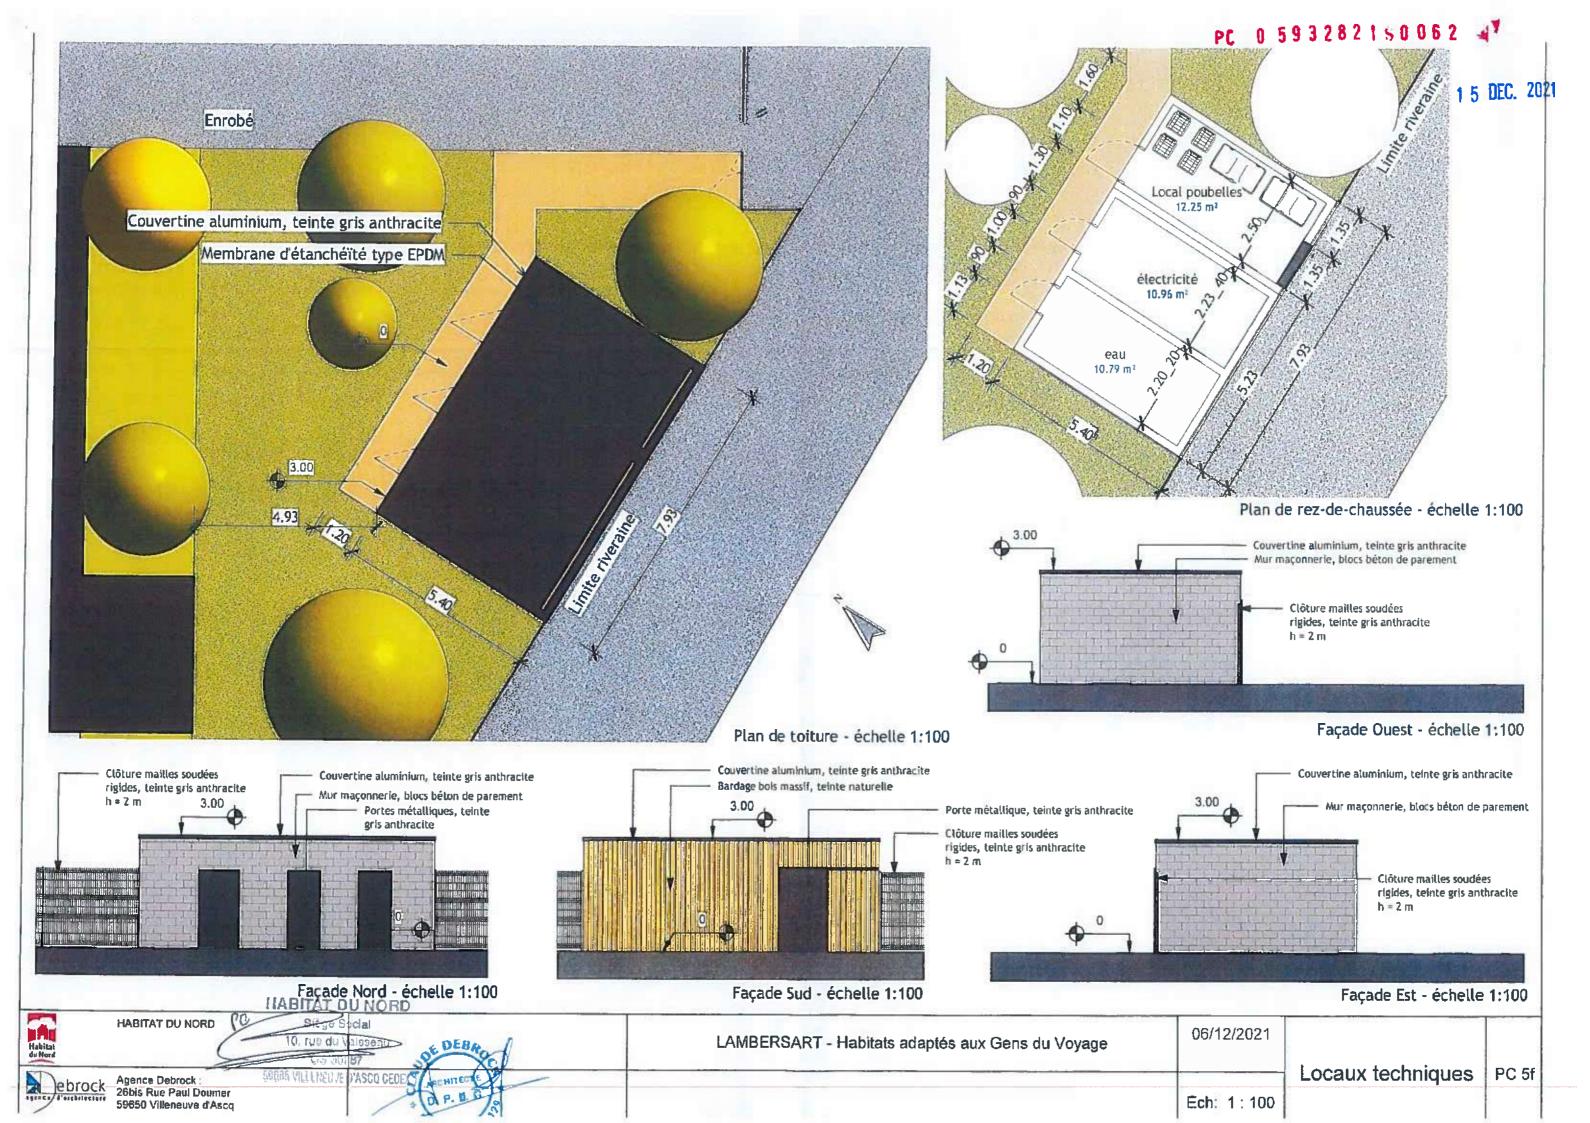

1 5 DEC. 2021

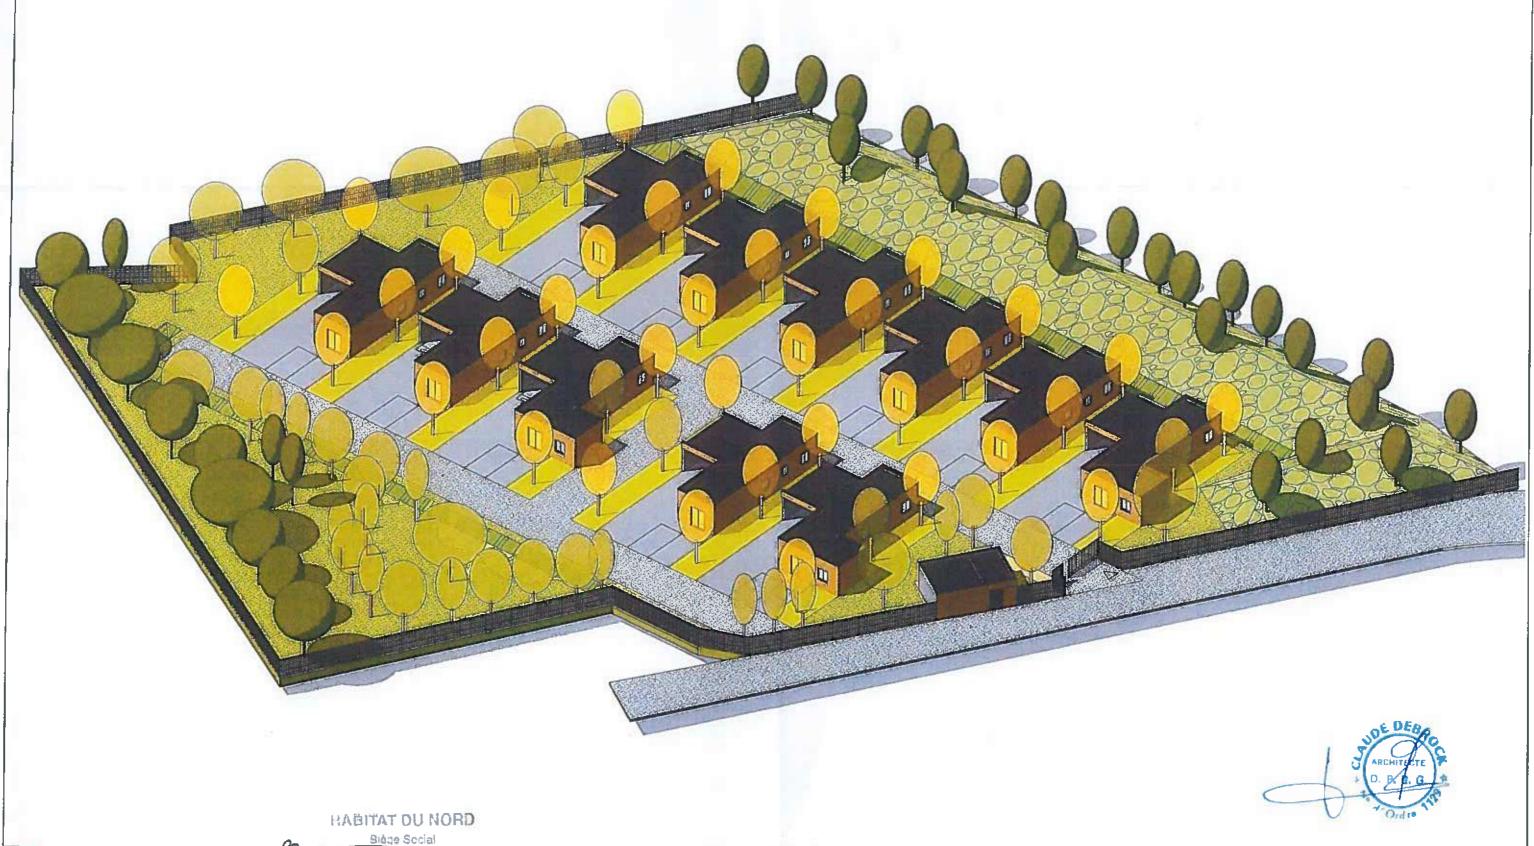

Agence Debrock : 26bis Rue Paul Dourner 59650 Villeneuve d'Ascq

HABITAT ĐU NORD

VILLENEUVE D'ASCO CEDEX


LAMBERSART - Habitats adaptés aux Gens du Voyage


06/12/2021

Ech:

Insertion


PC 6a

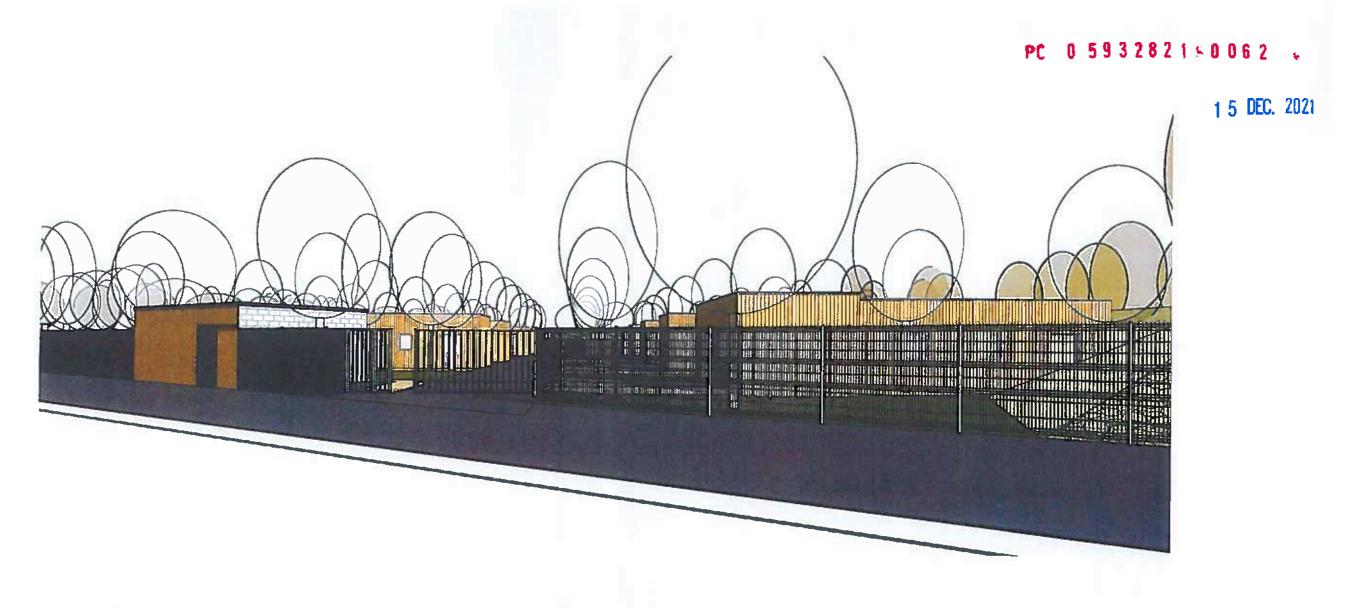

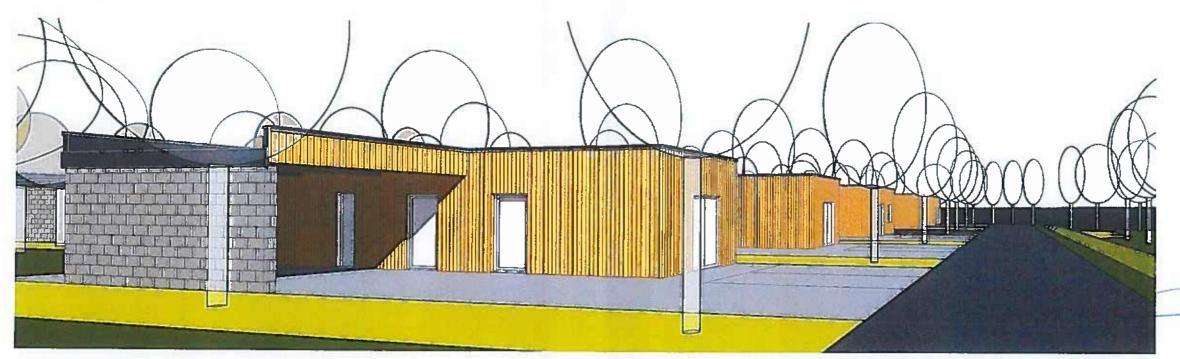



HABITAT DU NORD Habitat du Nord	PO HABITAT DU NCRD  Sisas Social  To rue du Vaisseau	LAMBERSART - Habitats adaptés aux Gens du Voyage	06/12/2021			
Agence Debrock : 26bis Rue Paul Doumer 59650 Villeneuve d'Ascq	TOTAL VILLE DIASCO GEOR		Ech:	Insertions	PC 6b	

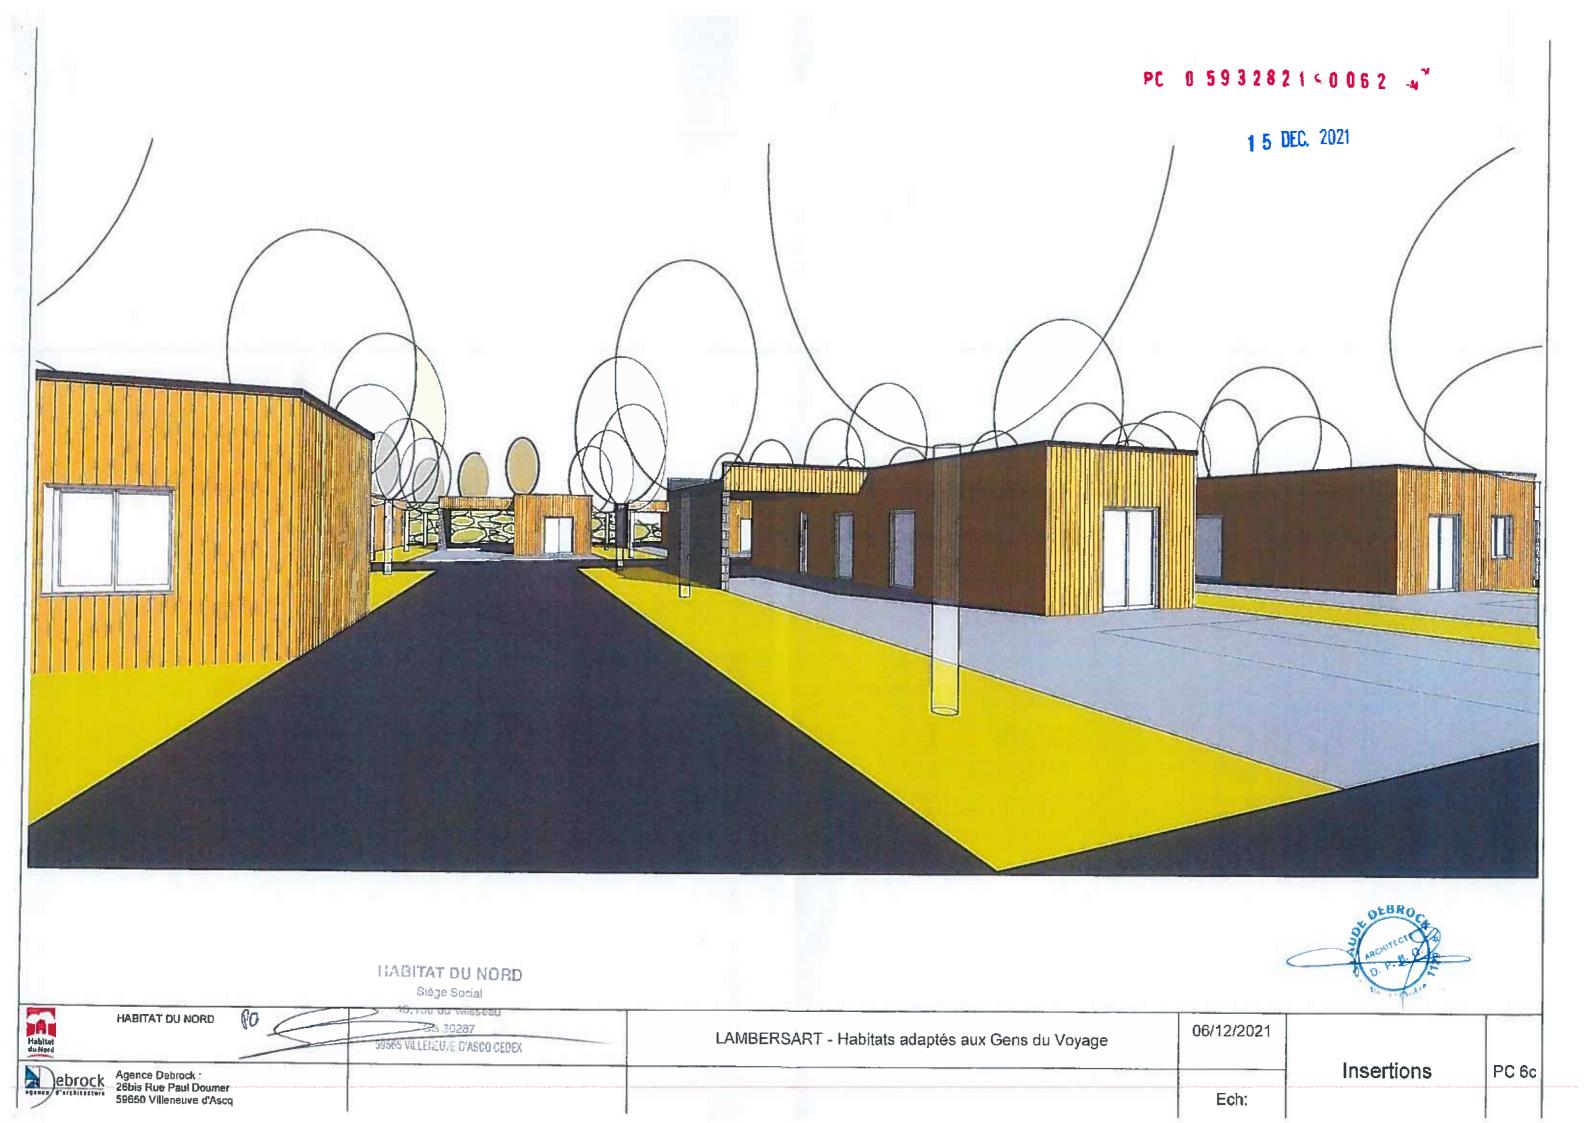

PC 0 5932821 0 0 6 2 🐷

1 5 DEC. 2021



Vue 1 depuis la voie d'accès au site SNCF



HABITAT DU NORD

Vue 2 depuis l'angle nord est du terrain

Habitat du Nord HABITAT DU NORD

A SI 2 300

LAMBERSART - Habitats adaptés aux Gens du Voyage


06/12/2021

Ech:

Photographies avant travaux

PC 7/8

Agence Debrock : 26bis Rue Paul Doumer 59650 Villeneuve d'Ascq

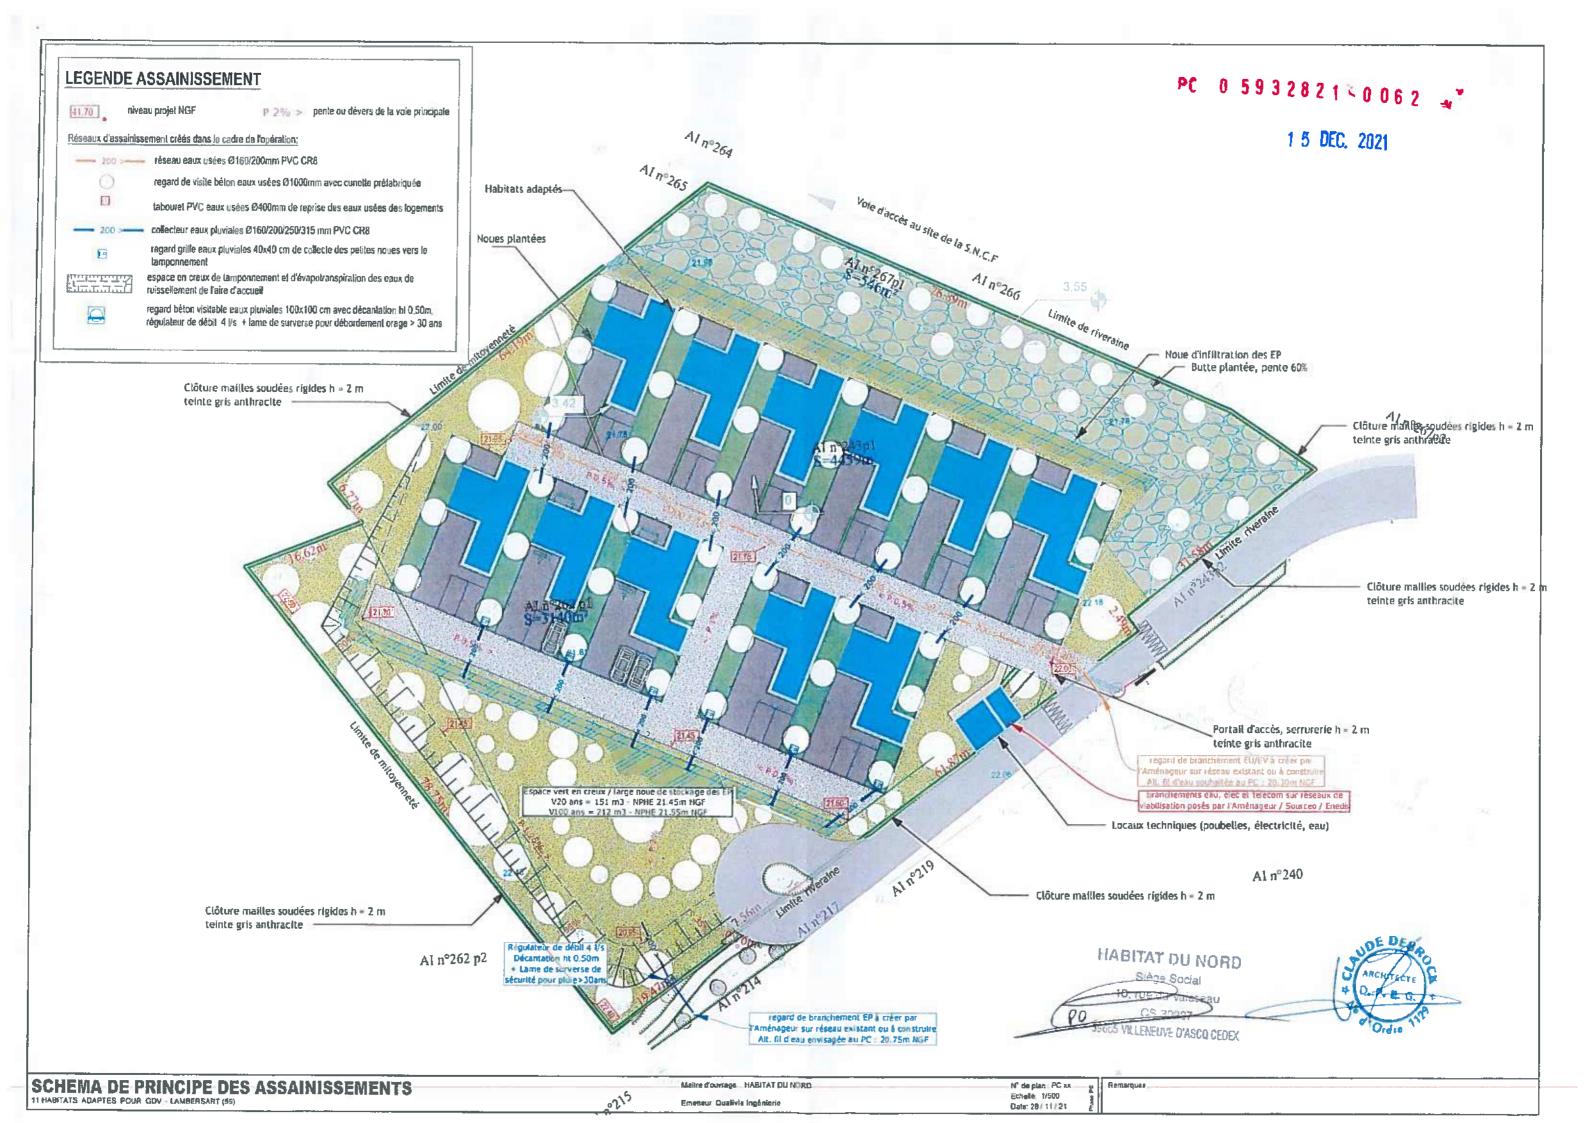

### Pr. 0 5932821 0 0 6 2

### Réseaux Divers

1 5 DEC. 2021

L'opération sera raccordée sur les réseaux de viabilisation à poser dans le cadre de la construction de la voirie d'accès au site par la MEL. Il s'agit des réseaux Eau, Electricité BT, Télécommunications.

Un collecteur d'assainissement unitaire est déjà présent sous le chemin, de diamètre 500mm.

Le site devra être ainsi viabilisé par l'Aménageur MEL et gestionnaires Enedis et Sourceo préalablement à la construction des maisons :

- ✓ La mise en place d'une conduite d'eau potable nécessaire à l'adduction en eau potable des maisons et locaux communs, et au besoin pour la défense extérieure contre l'incendie de l'opération groupée, avec mise en place d'un hydrant selon les prescriptions du Règlement DECI de 2017 en vigueur (60 m3/h pendant 2 heures à moins de 200 m)
- ✓ La mise en place d'un « tarif jaune » avec départ dédié depuis un poste de distribution publique puissance > 120 kVA a priori à confirmer par le BET Bâtiment et pose d'un coffret ECP 2D en limite de parcelle à l'intérieur de l'opération
- ✓ La mise en place de 4 fourreaux 42/45 pour les télécom en attente en limite de parcelle, dans une chambre de type L1T

### Le bailleur aura à sa charge :

- ✓ La construction par les services de la MEL d'un branchement d'assainissement EU/EV de diamètre 200mm altitude du fil d'eau de la boîte confirmée au dossier PC = 20.30 m NGF
- La construction d'une fosse à compteur posée à l'intérieur de l'opération en limite de parcelle, par son entreprise de VRD,
- ✓ La création d'un « gros branchement » avec pose d'un compteur de diamètre 40mm dans la fosse par les Services d'ILEO
- ✓ La construction d'un local technique destiné à recevoir le disjoncteur abonné principal et le TGBT électricité, sous-compteurs électricité et eau potable et répartiteur Telecom par les entreprises de bâtiments
- ✓ La desserte depuis le local technique des 11 maisons en eau potable et électricité basse tension par son plombier et son électricien, en tranchée ouverte et sous fourreaux posés par son entreprise de VRD
- ✓ Le câblage en fibre optique ou multipaires cuivres par l'opérateur de son choix, dans les fourreaux posés par son entreprise de VRD

### Gestion des Eaux Pluviales

L'étude G2 AVP ICSEO précise que l'infiltration seule n'est pas envisageable et qu'il convient de disposer d'un rejet à un réseau pluvial.

HABITAT DU NORD
Siège Social
10 De du Valeseau
CS 30207
50886 WHIF WE DISCOULT

Nous sommes dans le cas d'une perméabilité très faible et d'une saturation des sols superficiels en période pluvieuse, constatable visuellement sur site, et préconisons que l'excédent non infiltrable puisse être rejeté dans une voie d'eau superficielle si elle existe à proximité ou dans un collecteur strictement pluvial, avec une régulation du débit fixée par le gestionnaire - débit communément fixé à 2 litres/hectare/seconde sur le territoire métropolitain.

Nous proposons de gérer la pluie trentennale dans une large noue peu profonde : hauteur d'eau maxi de 30 cm ; au sud du site.

Les eaux pluviales du projet (eaux de ruissellement des toitures, voies de desserte, plateformes de stationnement des caravanes, espaces verts) seront collectées et acheminées vers cette large noue par des petites noues paysagères de largeur 2.0 à 3.0m parsemées dans le plan de composition de l'aire d'accueil. Des canalisations permettront de relier ce réseau de noues au bassin de stockage.

Aucune noue n'est étanche de sorte que la percolation dans le sol des petites pluies est rendue possible. Les espaces verts ne sont pas drainés et possiblement plantés densément en fonction des ambitions paysagères, afin de ralentir le ruissellement et favoriser l'évapotranspiration.

Nous proposons de gérer le complément à la centennale, par surprofondeur de 10 cm de la large noue au sud du site, ou bien dans le réseau de noues de collecte des eaux de toiture et des voiries et plateformes, qui fonctionneraient alors par débordement sur les espaces circulés et de stationnement (suppression des collecteurs de liaison dans ce cas).

Un limiteur de débit calibré à 4 l/s (unité foncière inférieure à 2 Ha) sera disposé en sortie de la large noue avant rejet au réseau pluvial géré par la MEL ou à construire.

Le fil d'eau de la boite de branchement EP en domaine public à construire par l'Aménageur MEL est de 20.75 m NGF.

Siège Social

10, rue du Vaisseau

10, rue du Vaisseau

10, rue du Vaisseau

10, rue du Vaisseau

PC 0 5932821-0062 ...

#### 7. AVIS SUR L'INFILTRATION DES EAUX PLUVIALES

1.5 DEC. 2021

Des essais d'absorption ont été réalisés în-situ et ont permis de mesurer les valeurs de perméabilité suivantes :

	F1	F2	F3	F4	F5
Profondeur de l'essai en m	0,60 - 1,50	1,60 - 2,20	0,50 ~ 0,90	0,60 - 0,80	1,75 – 2,60
Nature des terrains testés	Limon légèrement argileux	Limon	Limon	Limon légèrement argileux	Limon légèrement argileux
Perméabilité en m/s	8 10 <sup>-7</sup>	Essai inexploitable ; arrivées d'eau en cours de mesure	1.10*	2.10 6	Essai inexploitable : arrivées d'eau en cours de mesure

Nous rappelons que les valeurs de perméabilité ne sont valables qu'au droit et à la profondeur des mesures. Nous attirons donc l'attention des Responsables du Projet sur l'Interprétation qui pourrait en être faite sans l'avis d'un hydrogéologue.

Les fiches descriptives des essais sont présentées en annexe.

Les perméabilités mesurées dans la formation des alluvions récentes sont faibles à très faibles.

Les essais de perméabilité réalisés dans la formation des sables d'Ostricourt sont inexploitables (F2 et F5), en raison d'arrivées d'eau en cours d'essal dans la fouille ayant entraîné une remontée du niveau d'eau pendant la mesure.

Nous avons également pu observer des arrivées d'eau à partir de 2,50 m et des traces d'hydromorphie présentes sous la forme de taches rouille-orangé dès les premiers mètres de nos sondages. Ces circulations d'eau et traces d'hydromorphie témoignent d'un engorgement des terrains superficiels en période pluvieuse, qui renforce les difficultés d'infiltration en profondeur.

Notons que la nappe des sables d'Ostricourt a été reconnue le jour de notre intervention dans nos sondages profonds à partir de 8,80 m de profondeur.

Rappelons que l'injection des eaux de ruissellement directement dans la nappe est proscrite, il est de plus fortement recommandé de respecter une hauteur minimale de 1 m entre le fond des ouvrages d'infiltration et le niveau des plus hautes eaux connues,

Compte tenu de ces éléments, et notamment de la très faible perméabilité du sol et de l'engorgement des horizons superficiels en période pluvieuse, la solution d'évacuer la totalité des eaux pluviales du Projet dans des ouvrages d'infiltration ne peut pas constituer une solution technique pérenne, respectant les règles de l'art.

En effet, l'infiltration dans de tels terrains sera très longue, supérteure à plusieurs jours voire semaines, y compris pour des épisodes de pluie de faible intensité. Une gestion des eaux pluviales par infiltration superficielle nécessiterait des ouvrages de très grande superficie pour permetire une infiltration dans des durées raisonnables après des épisodes pluvieux significatifs ou en cas de plusieurs épisodes pluvieux consécutifs. Or la composition du projet ne permet pas de tels aménagements.

En conséquent, il sera indispensable de mettre en œuvre une évacuation des eaux pluviales dans un exutoire superficiel, tel qu'un réseau d'eaux pluviales, afin de garantir une évacuation des eaux collectées dans un laps de temps acceptable (moins de 48 heures). Pour cela, il faudra collecter toutes les eaux de ruissellement des surfaces imperméabilisées du Projet (voiries, toitures) afin de les rejeter dans cet exutoire superficiel à un débit adapté à la capacité du milieu récepteur.


La limitation du débit de rejet impose la création d'une rétention sur le site, afin d'écrèter les eaux lors des épisodes pluvieux. Il pourra s'agir d'un ouvrage à ciel ouvert de type noue ou bassin sec, ou d'un ouvrage enterré de type massif, structure alvéolaire ultra-légère ou ouvrage en génie civil. Nous attirons l'attention sur le fait que ces ouvrages, s'ils risquent d'interférer avec le niveau des eaux souterraines, devront impérativement être étanches.

Il appartiendra aux responsables du projet d'obtenir les autorisations nécessaires pour ce rejet.

Le dimensionnement de l'ouvrage devra faire l'objet d'une étude spécifique, intégrant les contraintes du site et les prescriptions locales (PLU, SAGE, SDAGE...). Le choix de la période de retour de dimensionnement devra tenir compte des possibilités de surverse vers l'exutoire.

Notons qu'une infittration superficielle pourre toutefois être réalisée dans les horizons très superficiels pour les pluies de faible niveau, correspondant à quelques millimètres par jour. Il pourra s'agir de noues ou de tranchées très peu profondes, qui seront ensuite impérativement reliées par surverse à l'ouvrage de rétention de gestion des eaux pluviales raccordé à l'exutoire superficiel.

Rappelons que tout ouvrage d'infiltration doit être éloigné d'au moins 5 m de tout ouvrage fondé.

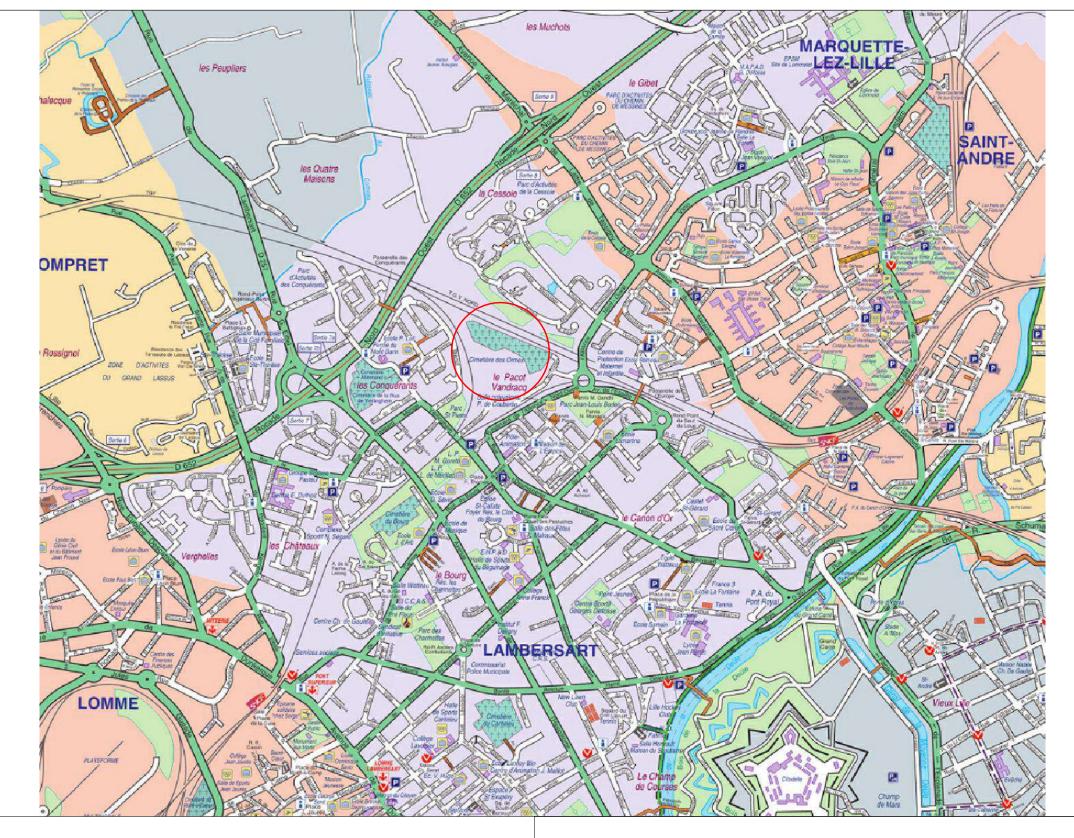

### LAMBERSART

Desserte Allée Saint Clément / Allée des Ormes

Date: 12/01/2022

### Demande d'examen au cas par cas

Annexe 2 - Plan de situation

DIRECTION AMO
/ SERVICE GCE











Photographie n°1 : Allée Saint Clément - Mars 2021 Photographie n°2 : Allée des Ormes - Mars 2021 Photographie n°3 : Allée des Ormes - Mars 2021

Photographie n°4 : Limite cimetière des Ormes/Allée des Ormes - Mars 2021

LAMBERSART
Desserte Allée Saint Clément / Allée des Ormes

### Demande d'examen au cas par cas

Annexe 3 - Photographies

DIRECTION AMO
/ SERVICE GCE

Date: 12/01/2022



